


SIMBOLOGÍA		
Ф	Tomacorriente doble polarizado 120V/15A. Montaje empotrado en cajetín rectangular (10cmx5cm) profundo. Altura de montaje 0.4m sobre piso terminado, salvo se indique lo contrario.	
	Tomacorriente doble polarizado 120V/15A. Instalación en piso, salvo se indique lo contrario.	
•	Tomacorriente doble polarizado 120V/15A. Montaje empotrado en cajetín rectangular (10cmx5cm) profundo. Altura de montaje 1.2m sobre NPT.	
	Tomacorriente doble polarizado 220V/15A. Montaje empotrado en cajetín rectangular (10cmx5cm) profundo. Altura de montaje 0.4m bajo el cielo falso para equipo HVAC.	
Ø GFCI	Tomacorriente doble polarizado 120V/15A, con protección de humedad GFCI. Montaje empotrado e cajetín rectangular (10cmx5cm) profundo. Altura de montaje 0.2m sobre mesón o lavamanos, sal se indique lo contrario.	
	Salida especial bifásica, potencia indicados en planos, el alimentador se indica en cuadros de ca correspondientes.	
0	Salida especial polarizada 120V/30A, 3 conductores polarizados. Montaje empotrado en cajetín rectangular (10cmx5cm), Salvo se indique lo contrario, la altura de montaje a 0,4 m sobre N.P.	
E	Tomacorriente doble polarizado 120V/15A. Montaje empotrado en cajetín rectangular (10cmx5cm) profundo. Salvo se indique lo contrario, la altura de montaje según detalle de extractor de olores de cocina.	
V	Salida 120V. Montaje para extractor de olores en baño. Salvo se indique lo contrario, la altura d montaje según detalle de extractor de olores de baño.	
ST-	Sub-tablero de distribución eléctrica sistema normal	
	Cajetín de paso 10x10x6 cm.	
и	Medidor electrónico, proyectado.	
	Instalación de tubería EMT por pared o losa con el cableado correspondiente.	
`~/	Instalación de tubería EMT por piso con el cableado correspondiente.	
	Alimentador de baja tensión, calibre y numero de fases indicado en cuadro de cargas.	
of _	PROYECCIÓN SUBE-BAJA	
	: La altura de las salidas especiales deberá estar acorde alequipamiento final a ser instalado ofón, equipos HVAC, cocina, secadora, etc.)	



DIAGRAMA UNIFILAR

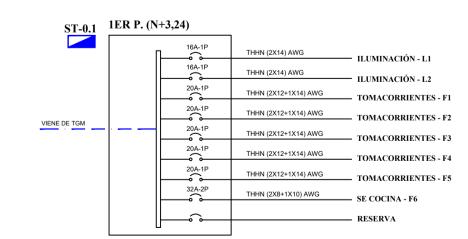

PROYECTO DE OBRA NUEVA EDIFICIO QUINABANDA TUALOMBO

PROPIETARIO:

FAMILIA QUINABANDA TUALOMBO

PROYECT

ARQ JUAN ARTIEDA SUAREZ

CLAVE CATASTRAL : 20201 17 024 000 000 000

CENTRO HISTORICO LA LOMA AV. ANTONIO DE RIVERA Y MAGDALENA DAVALOS

EECHA: MAVO 202

ESCALAS INDICADAS

SISTEMA DE FUERZA NORMAL DIAGRAMA UNIFILAR ST-0.1 1ER PISO ALTO _ 2DO PISO ALTO

IE-01 06

PROPIETARIO:

SR. RAUL QUINABANDA CI. 0201848116

PROPIETARIO:

SRA. YESICA TUALOMBO CI. 0201978483


PROYECTISTA ELÉCTRICO:

ING. JAIME R. PUETATE M. RM 266 SENESCYT: 1034-10-1021218

ACERA

CALLE ANTONIO DE RIVERA



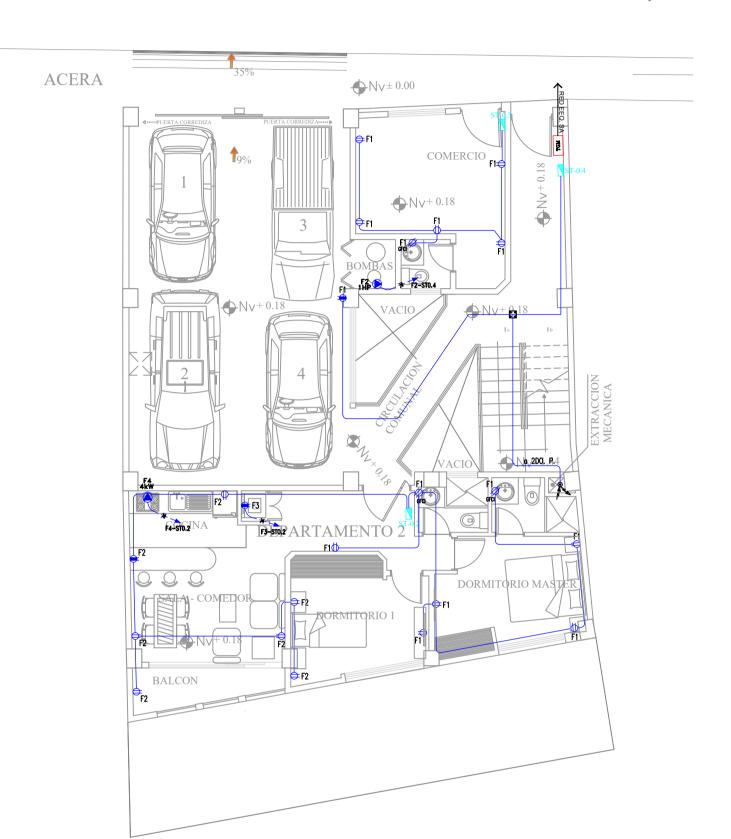






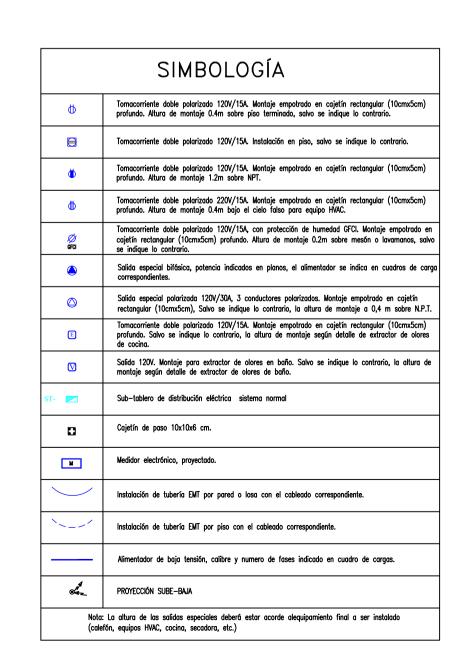


DIAGRAMA UNIFILAR

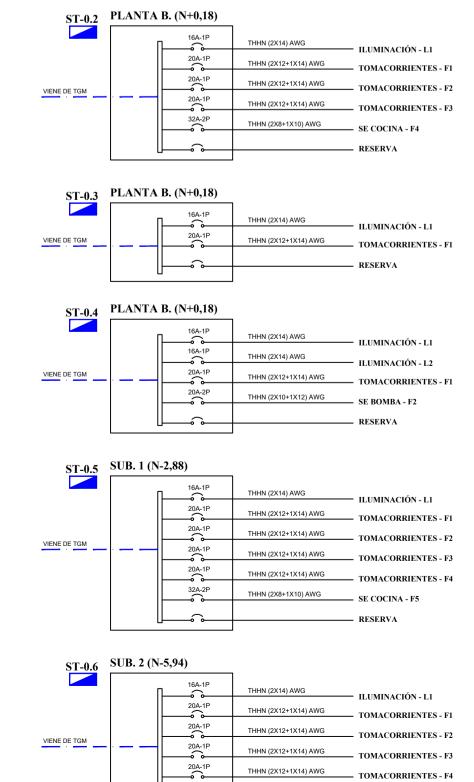

THHN (2X8+1X10) AWG SE COCINA - F5

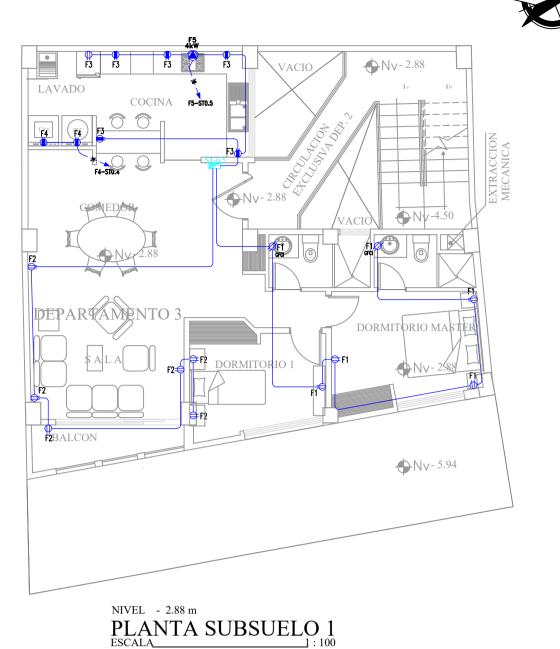

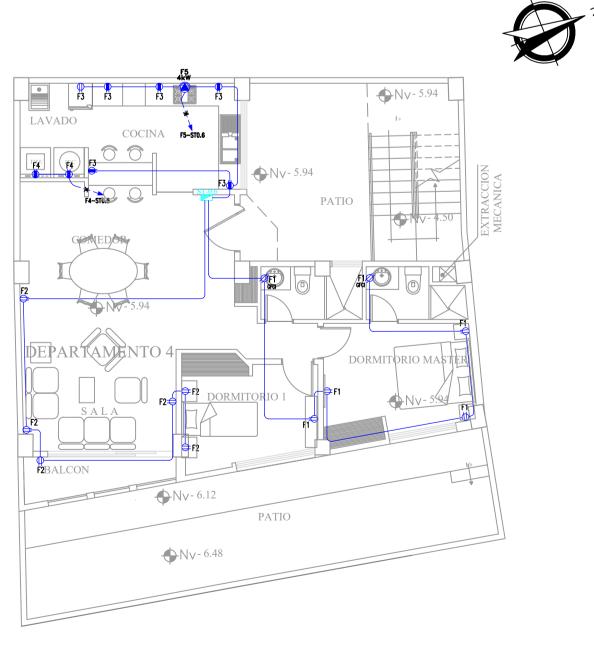

NIVEL - 5.94
PLANTA SUBSUELO 2
ESCALA 1: 100

PROYECTO DE OBRA NUEVA EDIFICIO QUINABANDA TUALOMBO

PROPIETARIO:

FAMILIA QUINABANDA TUALOMBO

PROYECT

ARQ JUAN ARTIEDA SUAREZ

CLAVE CATASTRAL : 20201 17 024 000 000 000

UBICACIO

CENTRO HISTORICO LA LOMA AV. ANTONIO DE RIVERA Y MAGDALENA DAVALOS

ESCALAS INDICADAS

SISTEMA DE FUERZA NORMAL _ DIAGRAMA UNIFILAR ST-0.2, ST-0.3, ST-0.4, ST-0.5, ST-0.6 PLANTA BAJA _ SUBSUELO 1 _ SUBSUELO 2

IE-02 06 OBSERVACIONES:

PROPIETARIO:


SR. RAUL QUINABANDA CI. 0201848116


PROPIETARIO:


SRA. YESICA TUALOMBO CI. 0201978483

PROYECTISTA ELÉCTRICO:

ING. JAIME R. PUETATE M. RM 266 SENESCYT: 1034-10-1021218

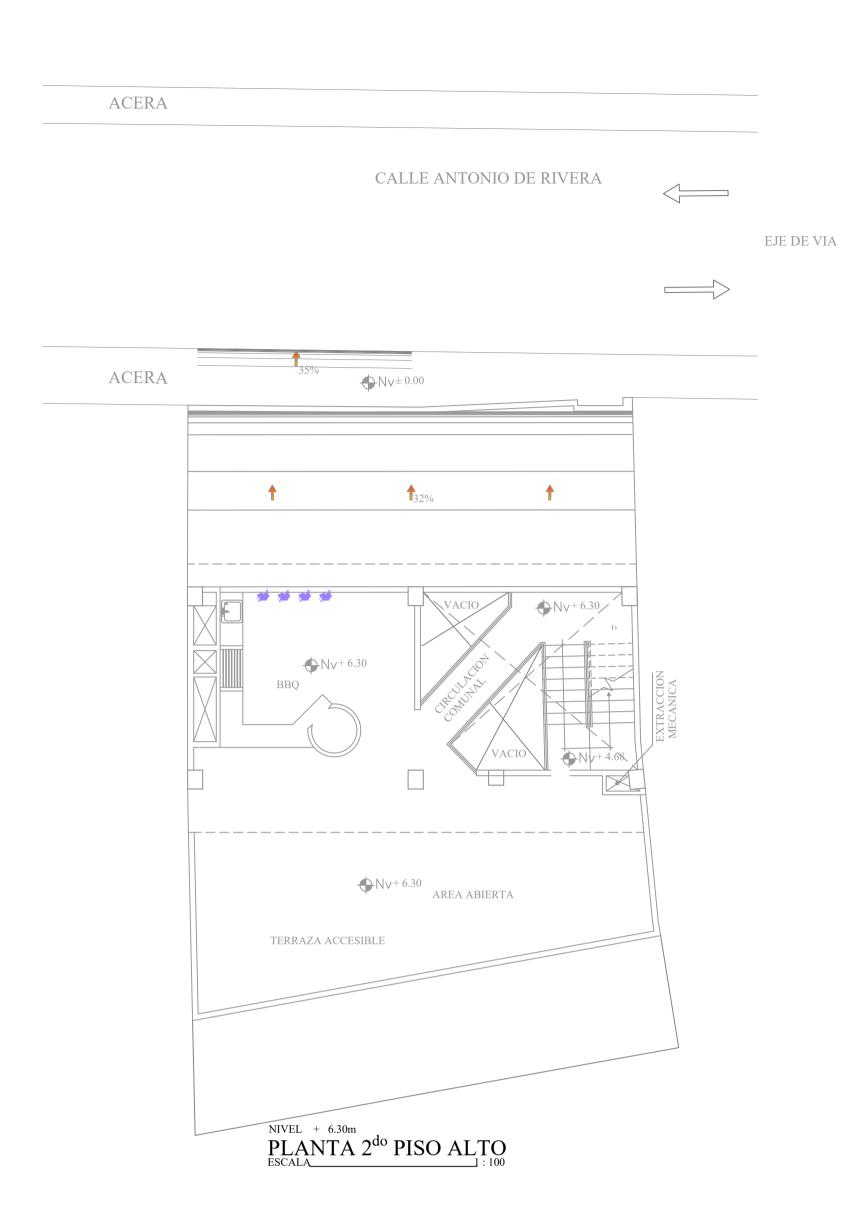

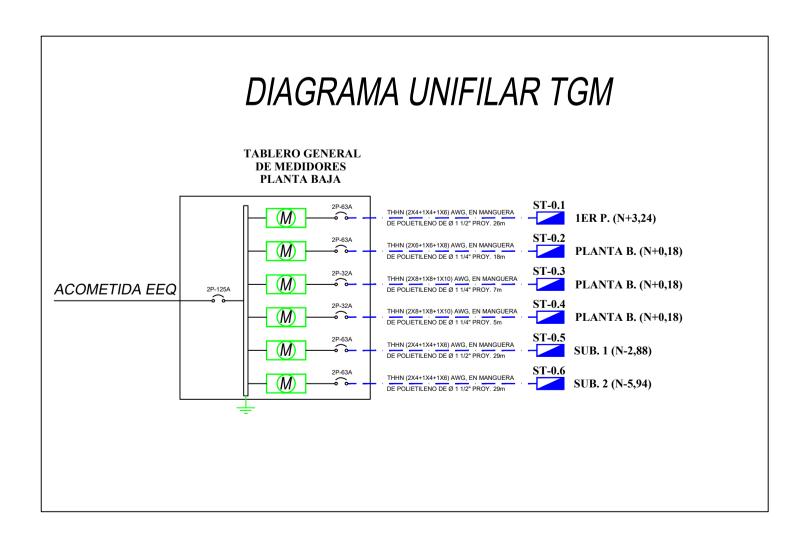

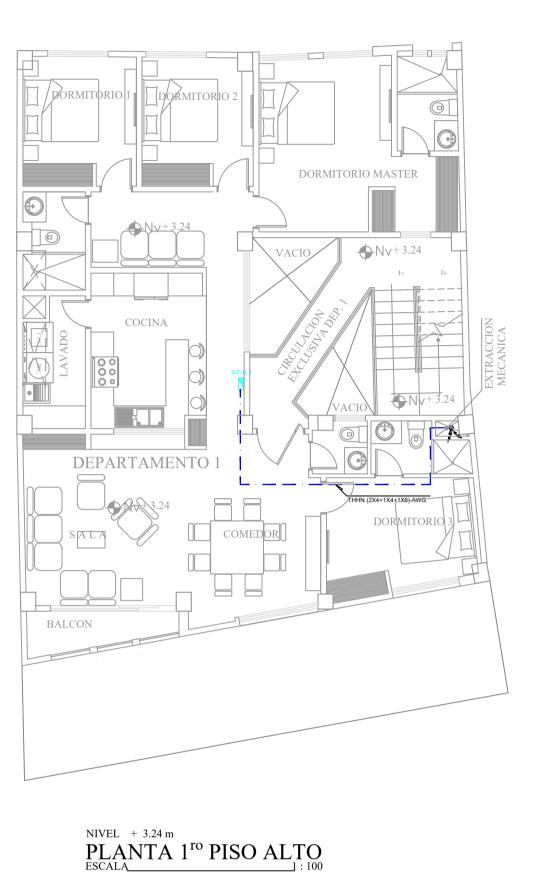

ST-	Sub-tablero de distribución eléctrica sistema normal
TGM	Tablero General de Medidores
	Instalación de Manguera de polietileno reticulado de 2º por piso con el alimentador indicado en planos.
	Pozo de revisión 60x60x60cm, interiores libres contapa de Hierro fundido de 400 Kn con visagra
	Conductor de Cu desnudo calibre 8 AWG para sistema de puesta a tierra.
ø	Caja de revisión de sistema de puesta a tierra.
•	Varilla de cobre tipo copperweld, 3/8", 1,8m, proyectada.
A.	PROYECCIÓN SUBE-BAJA

PROYECTO DE OBRA NUEVA EDIFICIO QUINABANDA TUALOMBO

PROPIETARIO:

FAMILIA QUINABANDA TUALOMBO

PROYECT

ARQ JUAN ARTIEDA SUAREZ

CLAVE CATASTRAL : 20201 17 024 000 000 000

UBIC

CENTRO HISTORICO LA LOMA AV. ANTONIO DE RIVERA Y MAGDALENA DAVALOS

FECHA: MAYO

ESCALAS INDICADAS

ALIMENTADORES RED NORMAL DIAGRAMA UNIFILAR TGM 1ER PISO ALTO _ 2DO PISO ALTO

IE-03 06 OBSERVACIONES:

PROPIETARIO:

SR. RAUL QUINABANDA CI. 0201848116

PROPIETAR

SRA. YESICA TUALOMBO CI. 0201978483

PROYECTISTA ELÉCTRICO:


ING. JAIME R. PUETATE M. RM 266 SENESCYT: 1034-10-1021218


ACERA


NIVEL + 0.18 m


PLANTA BAJA
ESCALA : 100


PROYECCIÓN SUBE-BAJA

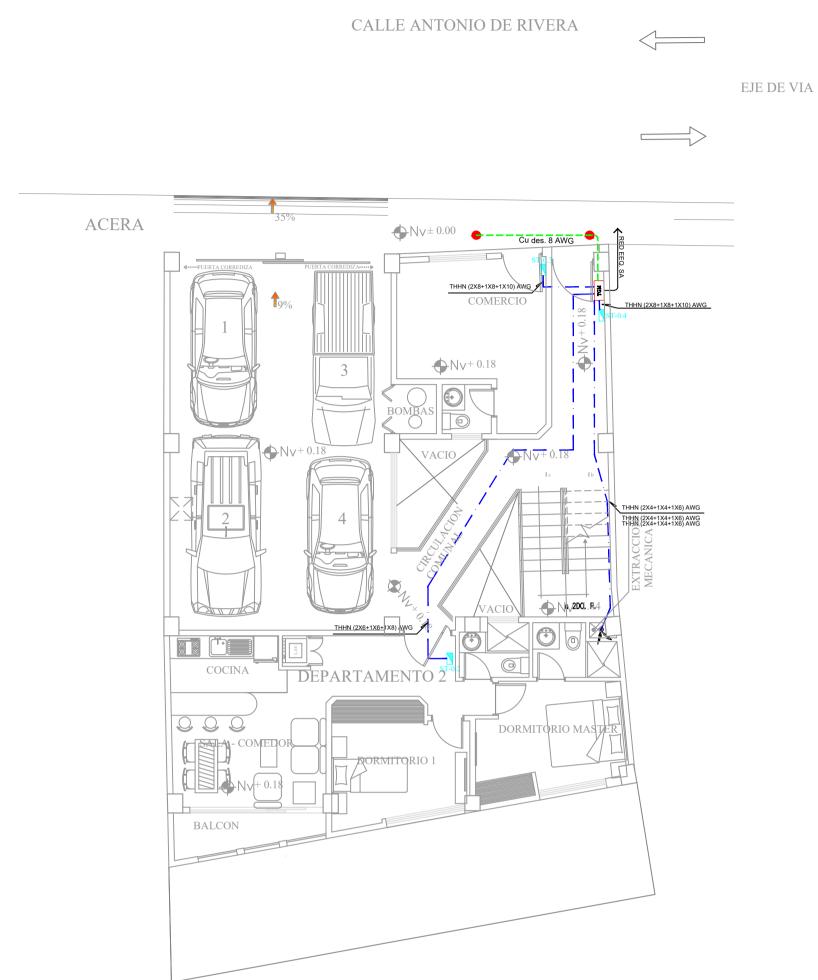


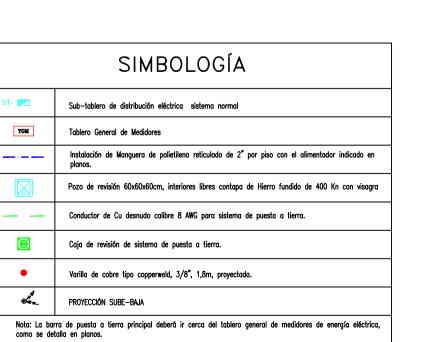

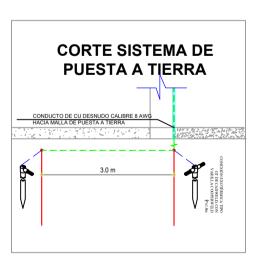

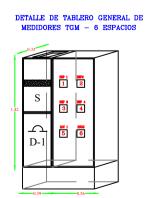

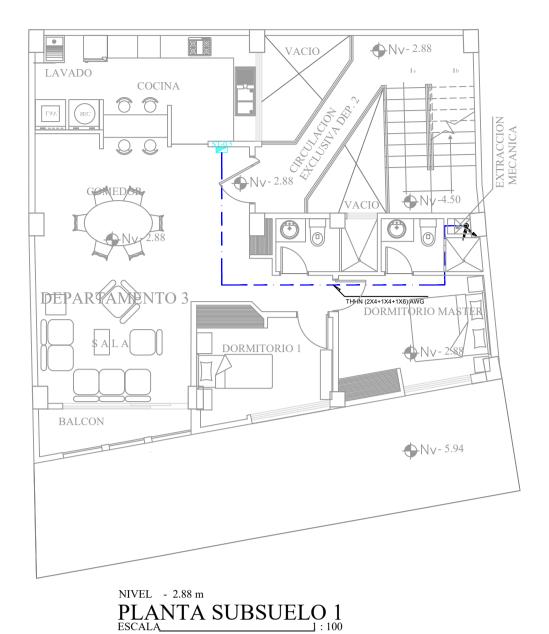

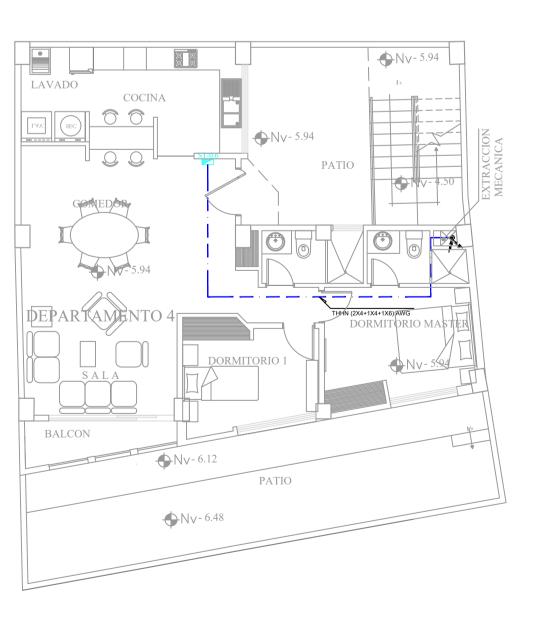

NIVEL - 5.94
PLANTA SUBSUELO 2
ESCALA 1: 100

PROYECTO DE OBRA NUEVA **EDIFICIO** QUINABANDA **TUALOMBO**

PROPIETARIO:

FAMILIA QUINABANDA TUALOMBO

ARQ JUAN ARTIEDA SUAREZ

CLAVE CATASTRAL : 20201 17 024 000 000 000

CENTRO HISTORICO LA LOMA AV. ANTONIO DE RIVERA Y MAGDALENA DAVALOS

ESCALAS INDICADAS

ALIMENTADORES RED NORMAL
DETALLES SPT _ TGM
PLANTA BAJA _ SUBSUELO 1 _ SUBSUELO 2

IE-04 /

OBSERVACIONES:

PROPIETARIO:


SR. RAUL QUINABANDA CI. 0201848116


PROPIETARIO:


SRA. YESICA TUALOMBO CI. 0201978483


PROYECTISTA ELÉCTRICO:


ING. JAIME R. PUETATE M. RM 266 SENESCYT: 1034-10-1021218

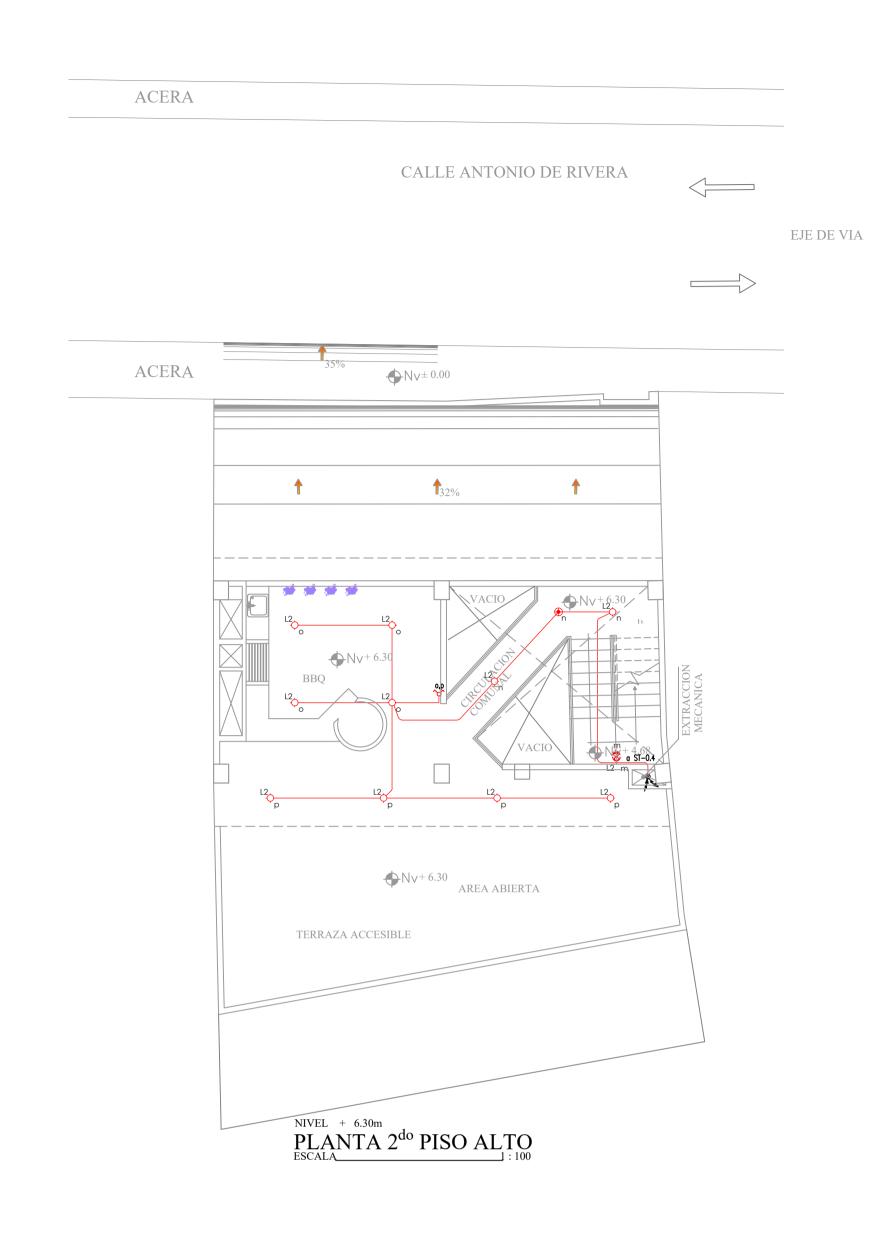

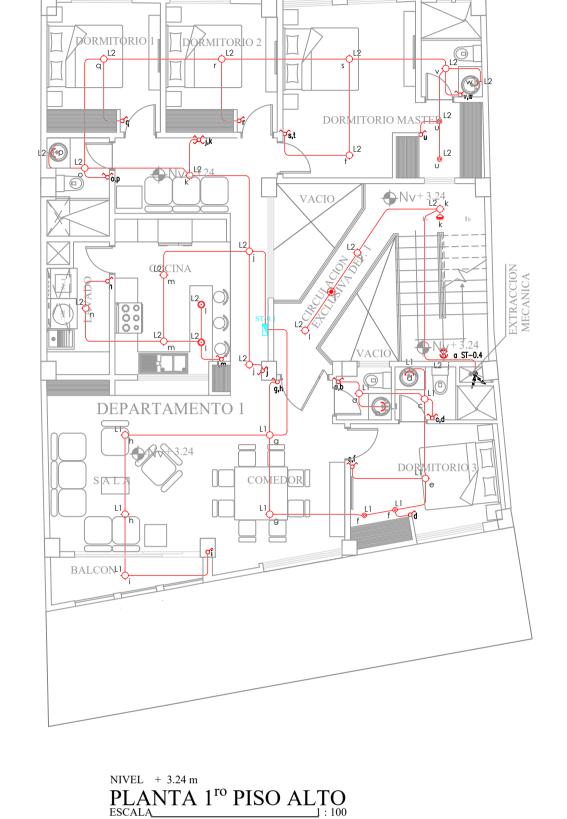

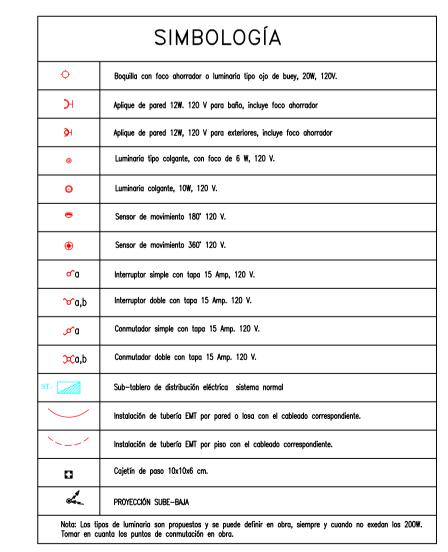

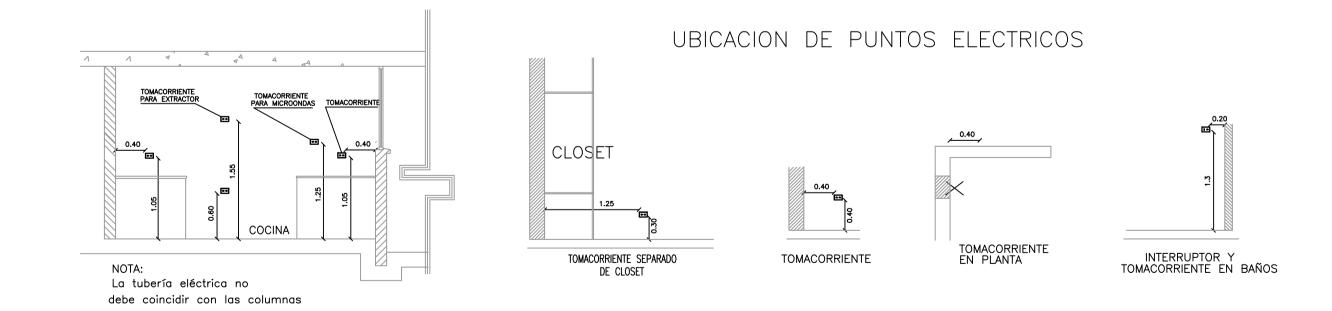

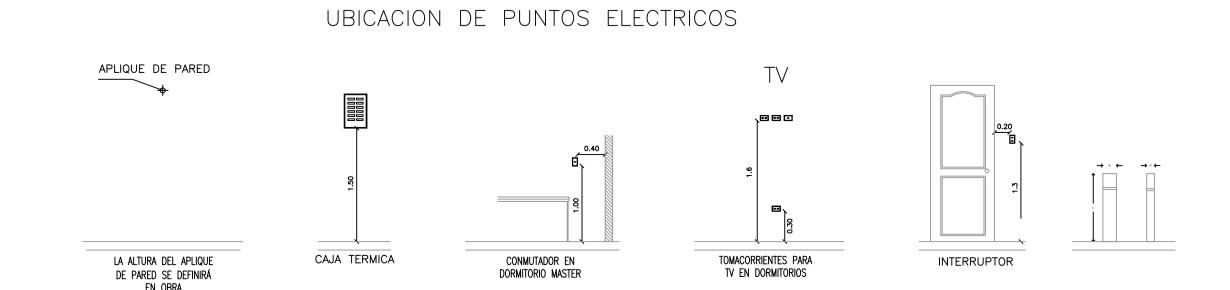

PROYECTO DE OBRA NUEVA EDIFICIO QUINABANDA TUALOMBO

PROPIETARIO:

FAMILIA QUINABANDA TUALOMBO

PROYECT

ARQ JUAN ARTIEDA SUAREZ

CLAVE CATASTRAL : 20201 17 024 000 000 000

UBICAC

CENTRO HISTORICO LA LOMA AV. ANTONIO DE RIVERA Y MAGDALENA DAVALOS

EECHA. MAYO 20

ESCALAS INDICADAS

RED DE ALUMBRADO INTERIOR 1ER PISO ALTO _ 2DO PISO ALTO

IE-05

06

OBSERVACIONES:

PROPIETARIO:

SR. RAUL QUINABANDA CI. 0201848116


PROPIETARIO:

SRA. YESICA TUALOMBO CI. 0201978483

PROYECTISTA ELÉCTRICO:

ING. JAIME R. PUETATE M. RM 266 SENESCYT: 1034-10-1021218


ACERA

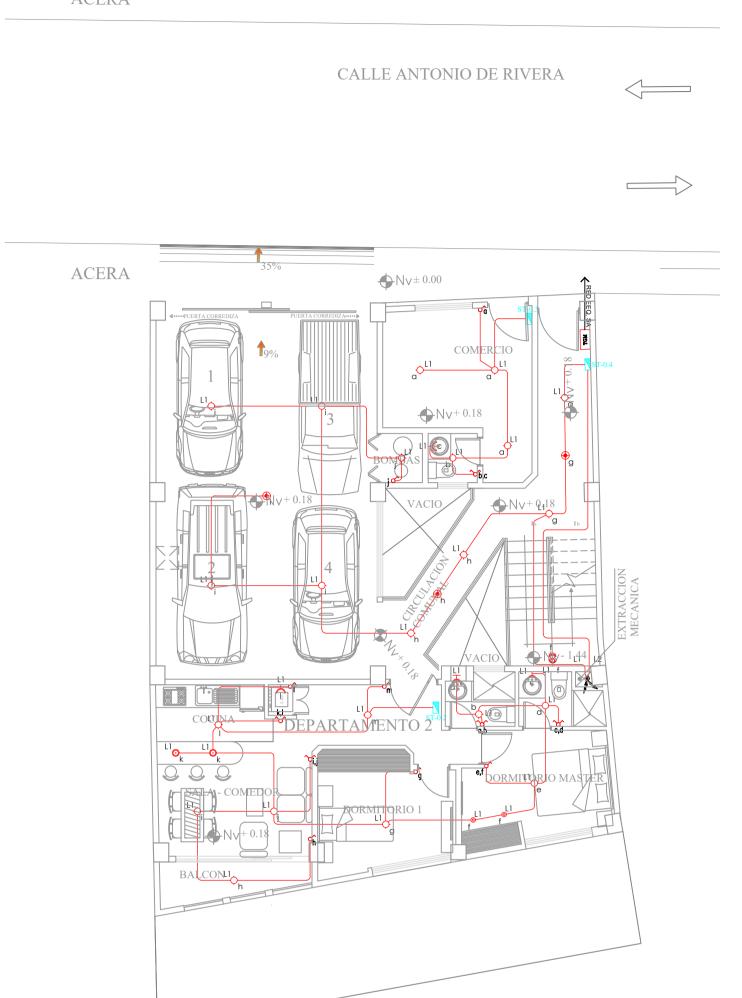


NIVEL + 0.18 m

PLANTA BAJA
ESCALA : 100

SIMBOLOGÍA	
\$	Boquilla con foco ahorrador o luminaria tipo ojo de buey, 20W, 120V.
Ж	Aplique de pared 12W. 120 V para baño, incluye foco ahorrador
ЭH	Aplique de pared 12W, 120 V para exteriores, incluye foco ahorrador
©	Luminaria tipo colgante, con foco de 6 W, 120 V.
0	Luminaria colgante, 10W, 120 V.
*	Sensor de movimiento 180° 120 V.
•	Sensor de movimiento 360° 120 V.
ora	Interruptor simple con tapa 15 Amp, 120 V.
~ a,b	Interruptor doble con tapa 15 Amp. 120 V.
, ⊅ ^a	Conmutador simple con tapa 15 Amp. 120 V.
≫ a,b	Conmutador doble con tapa 15 Amp. 120 V.
Т-	Sub-tablero de distribución eléctrica sistema normal
	Instalación de tubería EMT por pared o losa con el cableado correspondiente.
`~/	Instalación de tubería EMT por piso con el cableado correspondiente.
	Cajetín de paso 10x10x6 cm.
A	PROYECCIÓN SUBE-BAJA

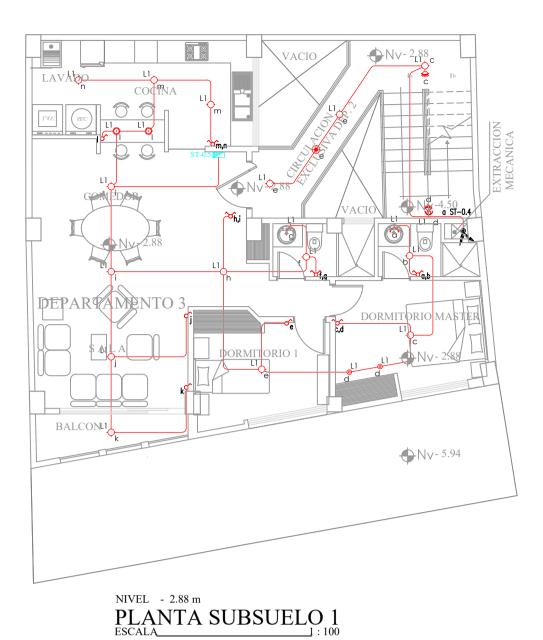

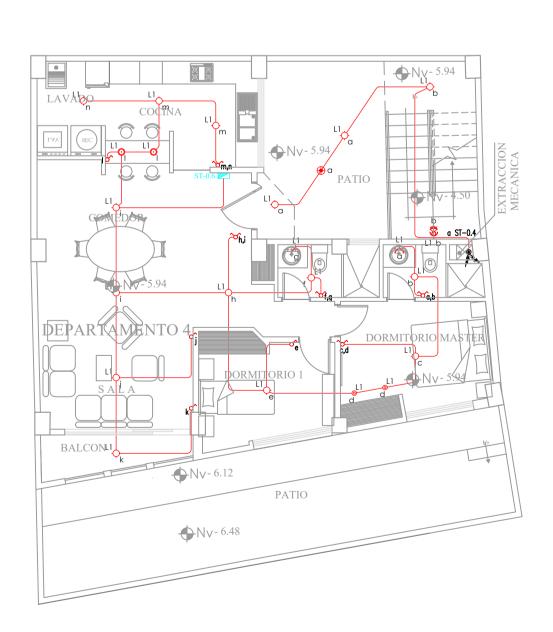

NIVEL - 5.94
PLANTA SUBSUELO 2
ESCALA 1: 100

PROYECTO DE OBRA NUEVA **EDIFICIO** QUINABANDA **TUALOMBO**

PROPIETARIO:

FAMILIA QUINABANDA TUALOMBO

ARQ JUAN ARTIEDA SUAREZ

CLAVE CATASTRAL : 20201 17 024 000 000 000

CENTRO HISTORICO LA LOMA AV. ANTONIO DE RIVERA Y MAGDALENA DAVALOS

ESCALAS INDICADAS

REDE DE ALUMBRADO INTERIOR PLANTA BAJA _ SUBSUELO 1 _ SUBSUELO 2

IE-06

PROPIETARIO:

SR. RAUL QUINABANDA CI. 0201848116

SRA. YESICA TUALOMBO CI. 0201978483

PROYECTISTA ELÉCTRICO:

ING. JAIME R. PUETATE M. RM 266 SENESCYT: 1034-10-1021218